
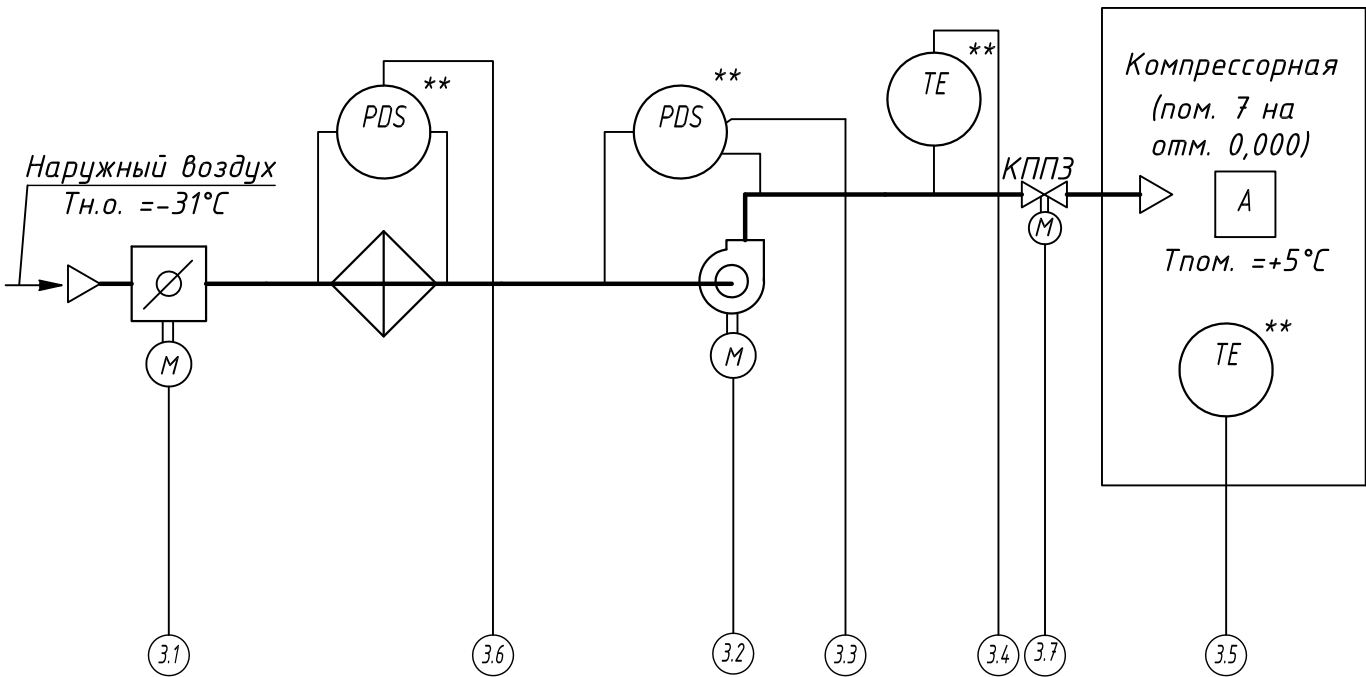
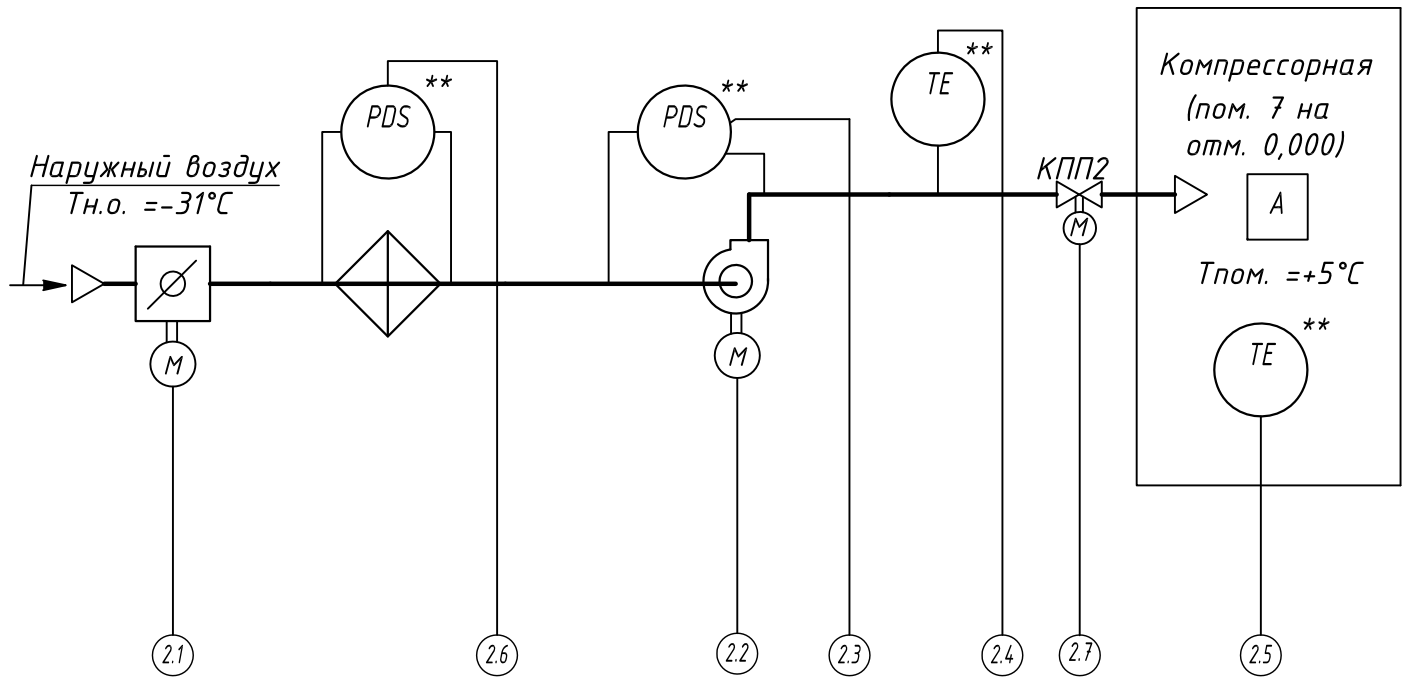


Аварийно-приточная установка АП1

Аварийно-приточная установка АП2


Аварийно-приточная установка АП3

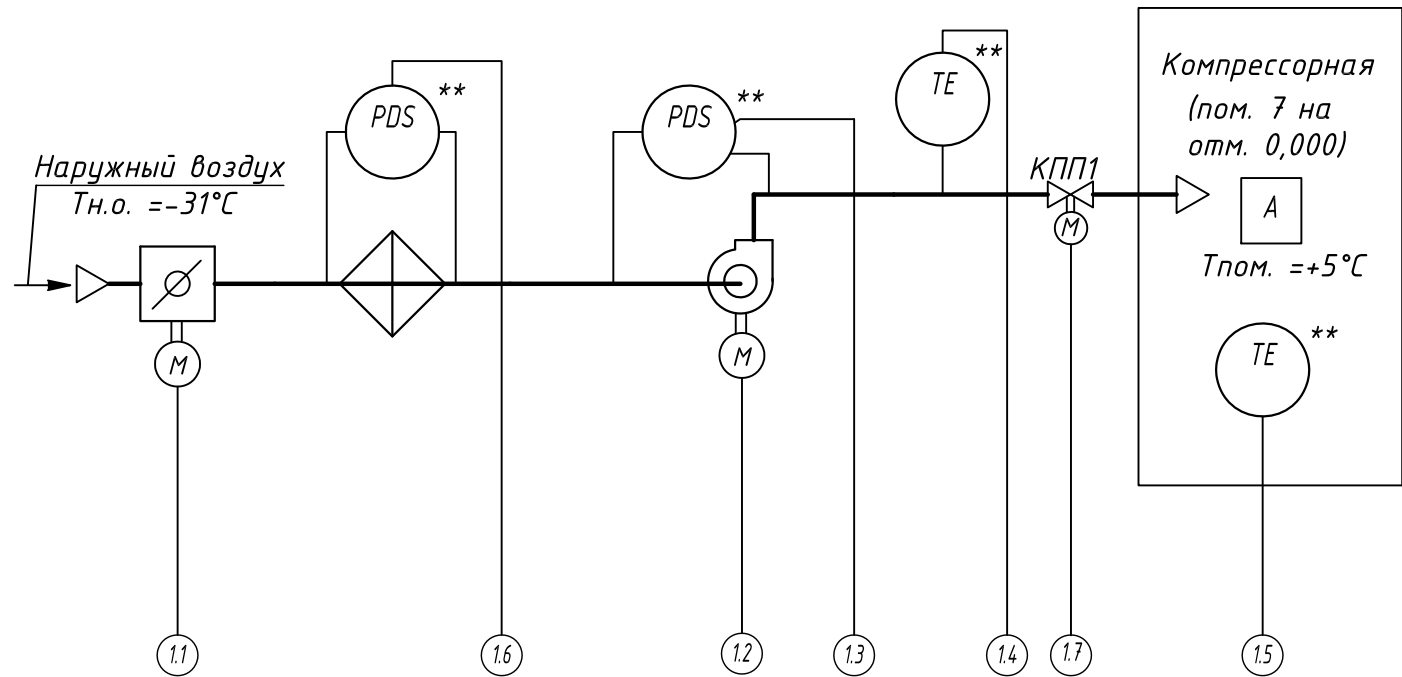


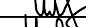

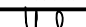
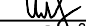

Привод воздушного клапана
Управление двигателем рабочего вентилятора
Датчик-реле перепада давления на вентиляторе АП1 (PDS)
Датчик температуры приточного воздуха (TE)
Датчик температуры в помещении (TE)
Датчик-реле перепада давления на фильтре (PDS)
Закрытие противопожарного клапана по сигналу "Пожар в компрессорной"
Отключение приточной вентсистемы АП1 по сигналу "Пожар в компрессорной" от системы пожарной сигнализации (раздел 17999/3-211/1-ПС)
Кнопочный пост управления у Входа 1 в компрессорную в чертеж 17999/3-211/1-АОВ лист 3

Привод воздушного клапана
Управление двигателем рабочего вентилятора
Датчик-реле перепада давления на вентиляторе АП2 (PDS)
Датчик температуры приточного воздуха (TE)
Датчик температуры в помещении (TE)
Датчик-реле перепада давления на фильтре (PDS)
Закрытие противопожарного клапана по сигналу "Пожар в компрессорной"
Отключение приточной вентсистемы АП2 по сигналу "Пожар в компрессорной" от системы пожарной сигнализации (раздел 17999/3-211/1-ПС)
Кнопочный пост управления у Входа 1 в компрессорную в чертеж 17999/3-211/1-АОВ лист 3

Привод воздушного клапана
Управление двигателем рабочего вентилятора
Датчик-реле перепада давления на вентиляторе АП3 (PDS)
Датчик температуры приточного воздуха (TE)
Датчик температуры в помещении (TE)
Датчик-реле перепада давления на фильтре (PDS)
Закрытие противопожарного клапана по сигналу "Пожар в компрессорной"
Отключение приточной вентсистемы АП3 по сигналу "Пожар в компрессорной" от системы пожарной сигнализации (раздел 17999/3-211/1-ПС)
Кнопочный пост управления у Входа 1 в компрессорную в чертеж 17999/3-211/1-АОВ лист 3

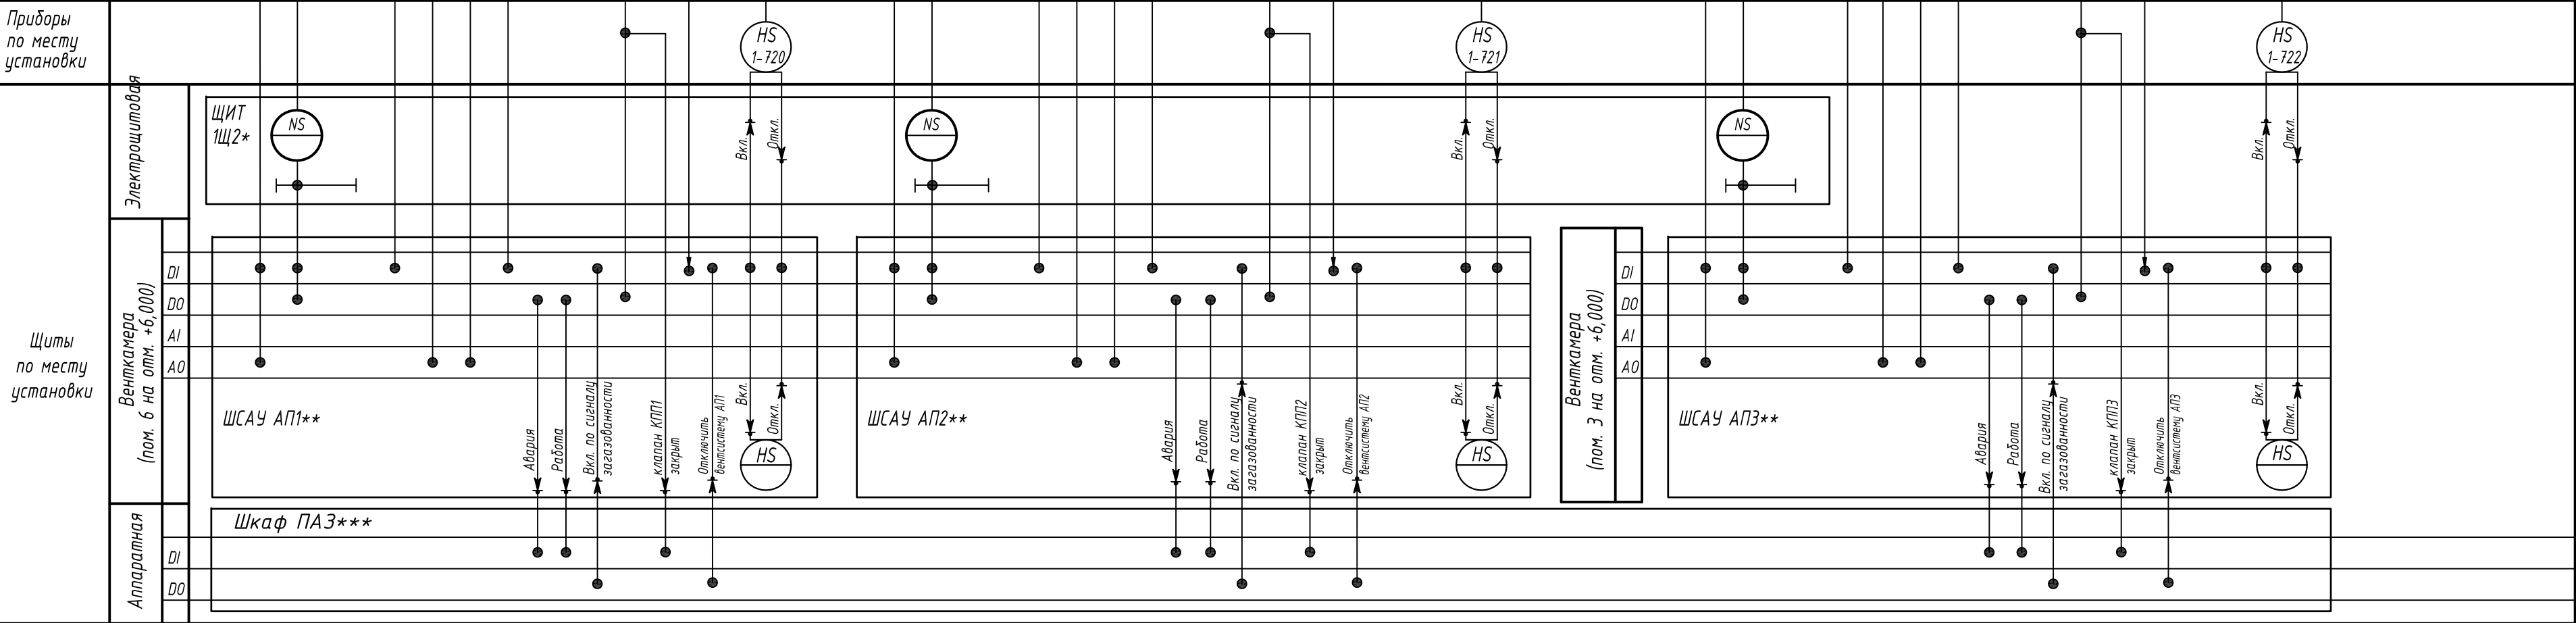

Инв. № подл. Подп. и дата. Взам. инв. №

						17999/3-211/1-АОВ				
2	-	Зам.	1-25		04.16	Замена сырья установок УПВ на природный газ. Перевод технологических печей с жидкого топлива на природный газ. II этап				
1	-	Зам.	1-24		03.16					
Изм.	Колуч.	Лист	№ док.	Подп.	Дата					
Разраб.	Ильенко				04.16	Компрессорная установка		Стадия	Лист	Листов
Пров.	Ковалева				04.16			Р	2.12	
Н. контр.	Семчук				04.16					
ГИП	Семчук				04.16					
Приточные вентсистемы. Схема автоматизации						ООО "ЭнергоЦентрПроект"				